


	2, 200	1, 200	2, 000	1, 300	900							
		5, 400		2, 20	00	480	6, 520	4, 500		4, 200	4, 500	
	I	7	7, 600	<del>*</del>			7, 000			13, 200		
	<u> </u>						27, 800	-				
(	1)				(2	2		3	4	(!	5	6

1 階平面図 1/100

符号	仕上表
1	コンクリート打放シ アクリルリシン吹付
2	石綿セメント板t15(アスペスト含有建材) 底目地張 VP
3	プラスターボードt9(アスペスト含有建材) 底目地張 EP
4	モルタル金ゴテ押え AEP
(5)	コンクリート素地
6	コンケリート打放シ アケリルリシン吹付
7	せん孔プラスターボードt9(アスベスト含有建材) 底目地張 EP
8	梁型モルタル金ゴテ押え AEP
9	ポリ合板張
10	杉柾ラワンベニヤ張
11)	木毛セメント板t25
$\bigcirc$	カーテンBOX 米栂t20 W150×H100


 (意島県県土整備部営繕課
 工事名 R7営繕 鳴門渦瀬高等学校撫養キャンパス 鳴・撫養 セミナーハウス解体工事(担い手確保型)
 Manual Radian Radia

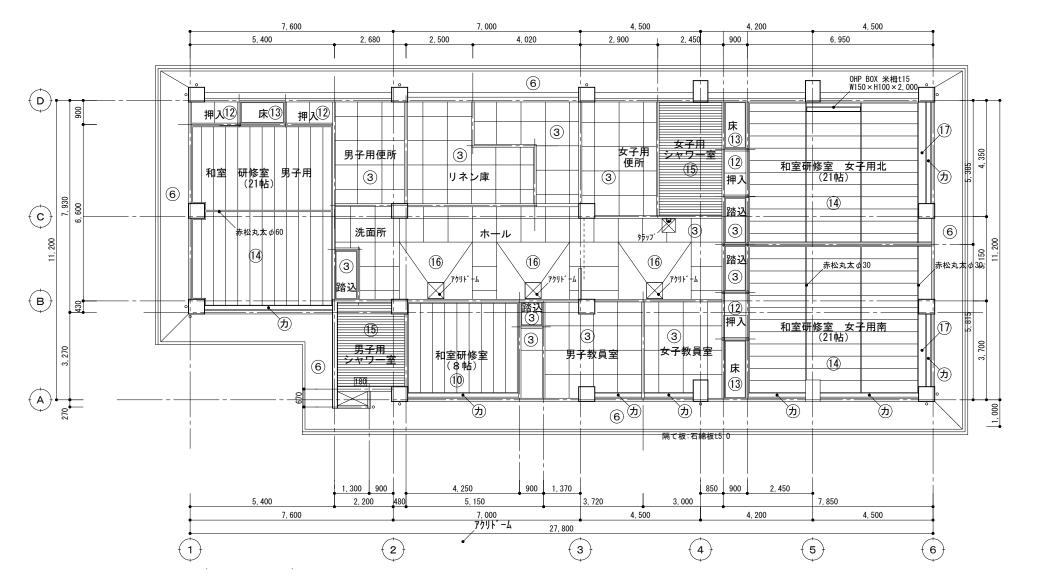


2 階平面図 1/100


## 符号 仕上表

- ③ プラスターボードt9(アスベスト含有建材) 底目地張 EP
- 6 コンケリート打放シ アケリルリシン吹付
- 10 杉柾ラワンベニヤ張
- 12) ラワンベニヤt4
- | 13 | プラスターボードt12(アスベスト含有建材) クロス張(アスベスト含有建材)
- (14) 化粧ロックウール板張t9(杉柾)(アスベスト含有建材)
- ① 15 硬質塩ビ製天井板張
- | (16) | プラスターボードt9(アスベスト含有建材) 寒冷紗張 VP
- (17) プラスターボードt12(アスベスト含有建材) ビニールクロス張(アスベスト含有建材)
- 力 カーテンBOX 米栂t20 W150×H100

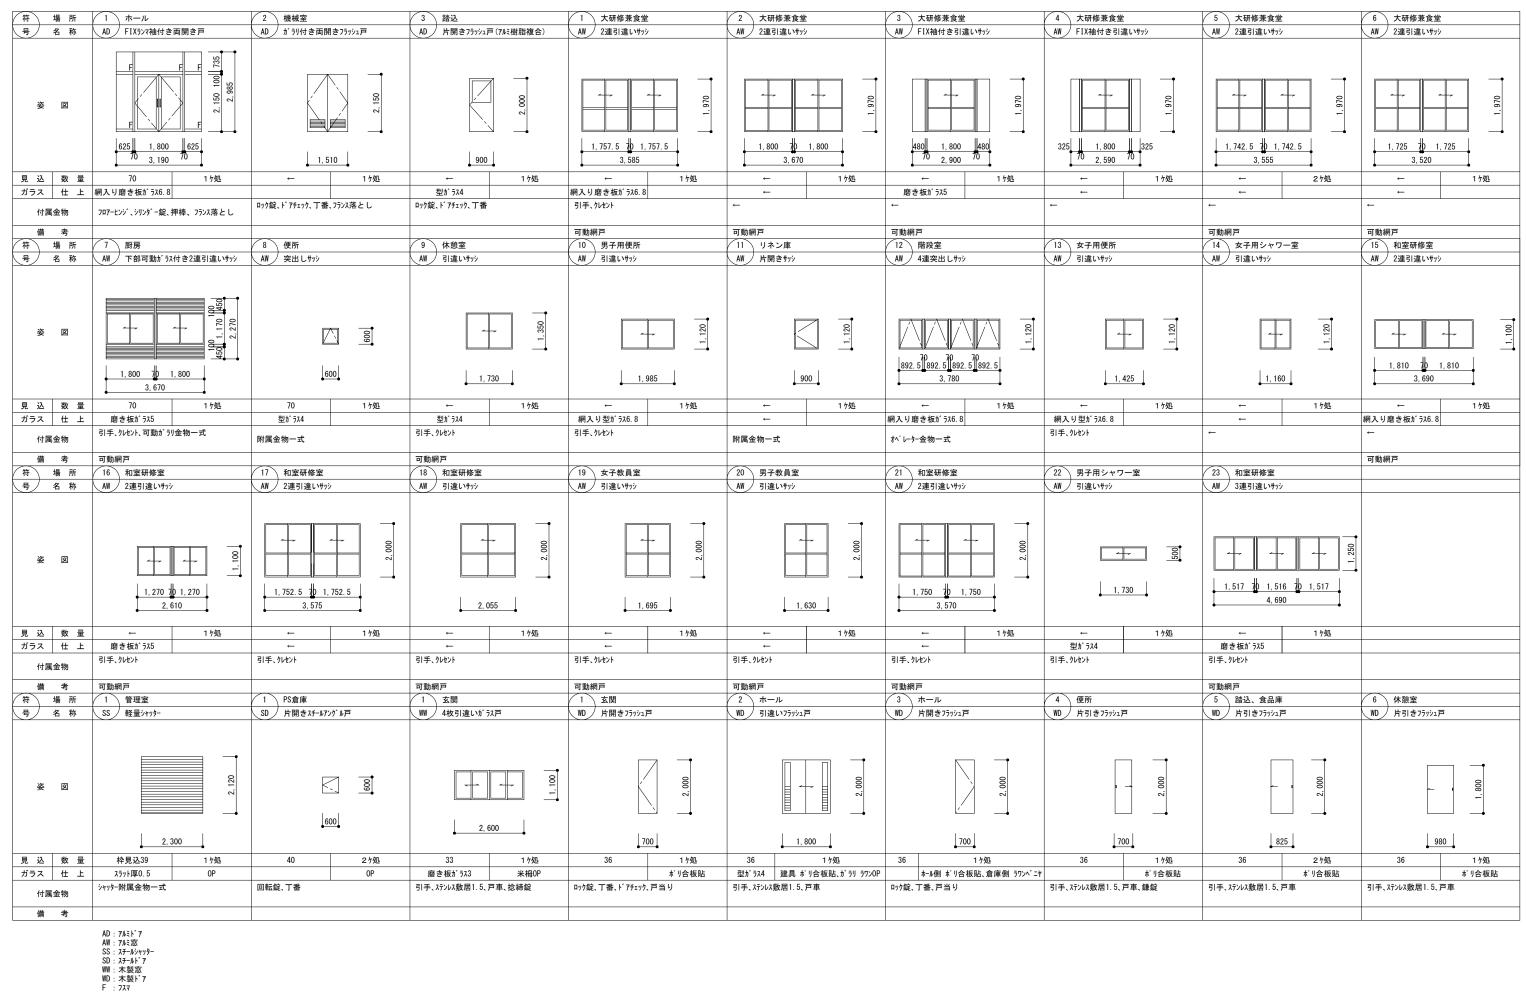

工事名 R7営繕 鳴門渦潮高等学校撫養キャンパス 図面番号 株式会社 岡島建築事務所 鳴・撫養 セミナーハウス解体工事(担い手確保型) A - 28徳島県県土整備部営繕課 1級建築士登録 第344068号 図面名 縮尺 A2:1/100 A3:1/141 瀬尾 卓芳 建具表 1

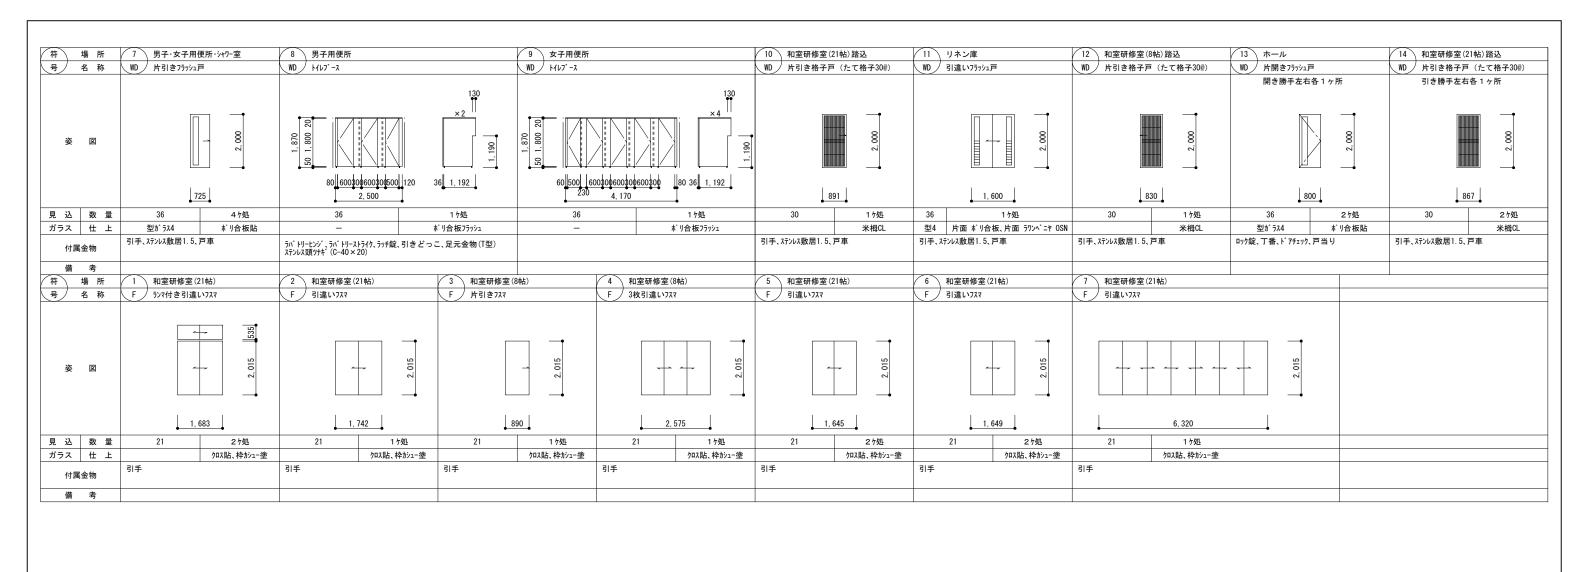

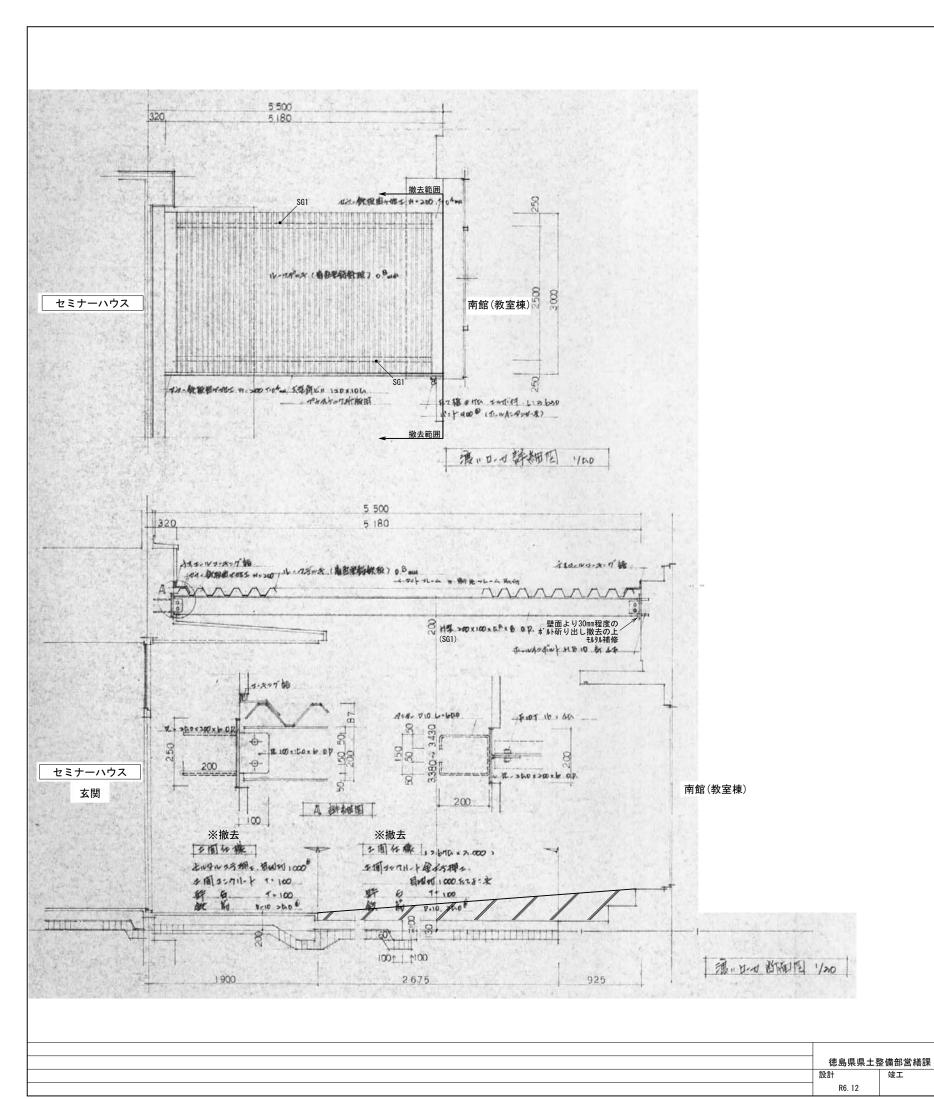

A-30 株式会社 岡島建築事務所

1 級建築土登録 第344068号 瀬尾 卓芳


図面番号

縮尺

工事名 R7営繕 鳴門渦潮高等学校撫養キャンパス 鳴・撫養 セミナーハウス解体工事(担い手確保型)

渡り廊下詳細図

図面名

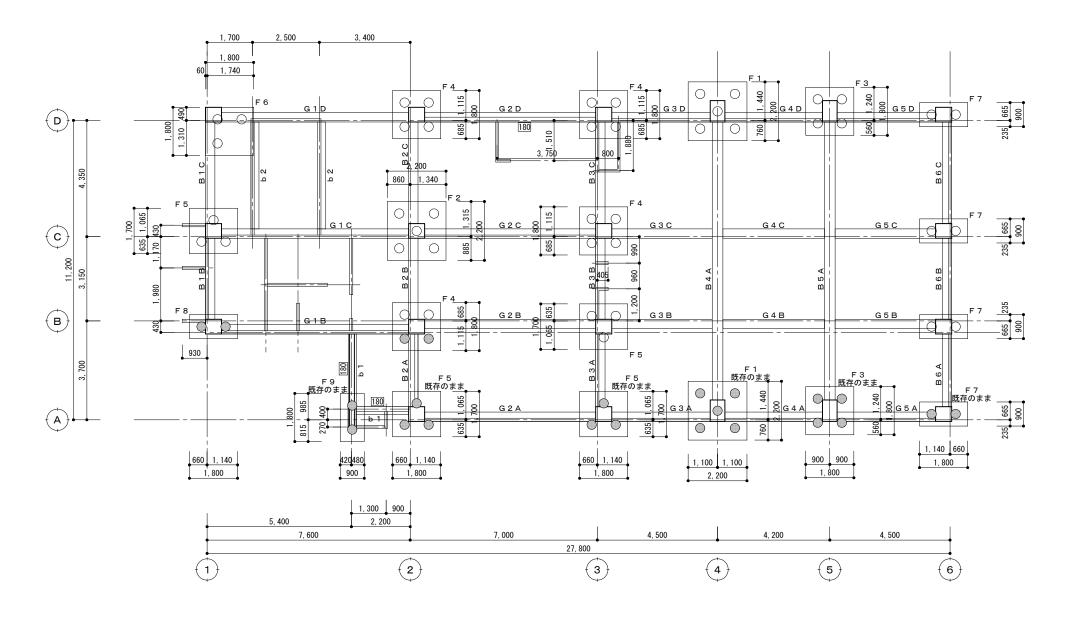


## 基礎伏図 1/100

特記事項 (1) 杭はRC杭350 φ L=6.0M アースオーカ ーモルクル注入工法 杭設計長期耐力20七/本 → 線路際杭 既存のまま(23本)


(2) 杭総本数は66本(撤去43本・既存のまま23本) (3) 土間仕様は土間コンツート厚100、砕石地業厚100 土間鉄筋D10-250@(タテヨコ共 シングル)(建物内部は特記なき限り土間コンウリートとする) (4)厚さ記入なきRC壁は全て厚120

※「符号 既存のまま」以外の地中梁・杭は全撤去とする。

徳島県県土	整備部営繕課	工事名	R7営繕 鳴門渦潮高等学校撫養キャンパス 鳴・撫養 セミナーハウス解体工事(担い手確保型)	図面番号	<del>}</del> A−31	株式会社 岡島建築事務所
設計 R6.12	竣工	図面名	基礎伏図・杭伏図	縮尺	A2:1/100 A3:1/141	1 級建築士登録 第344068号 瀬 尾 卓 芳

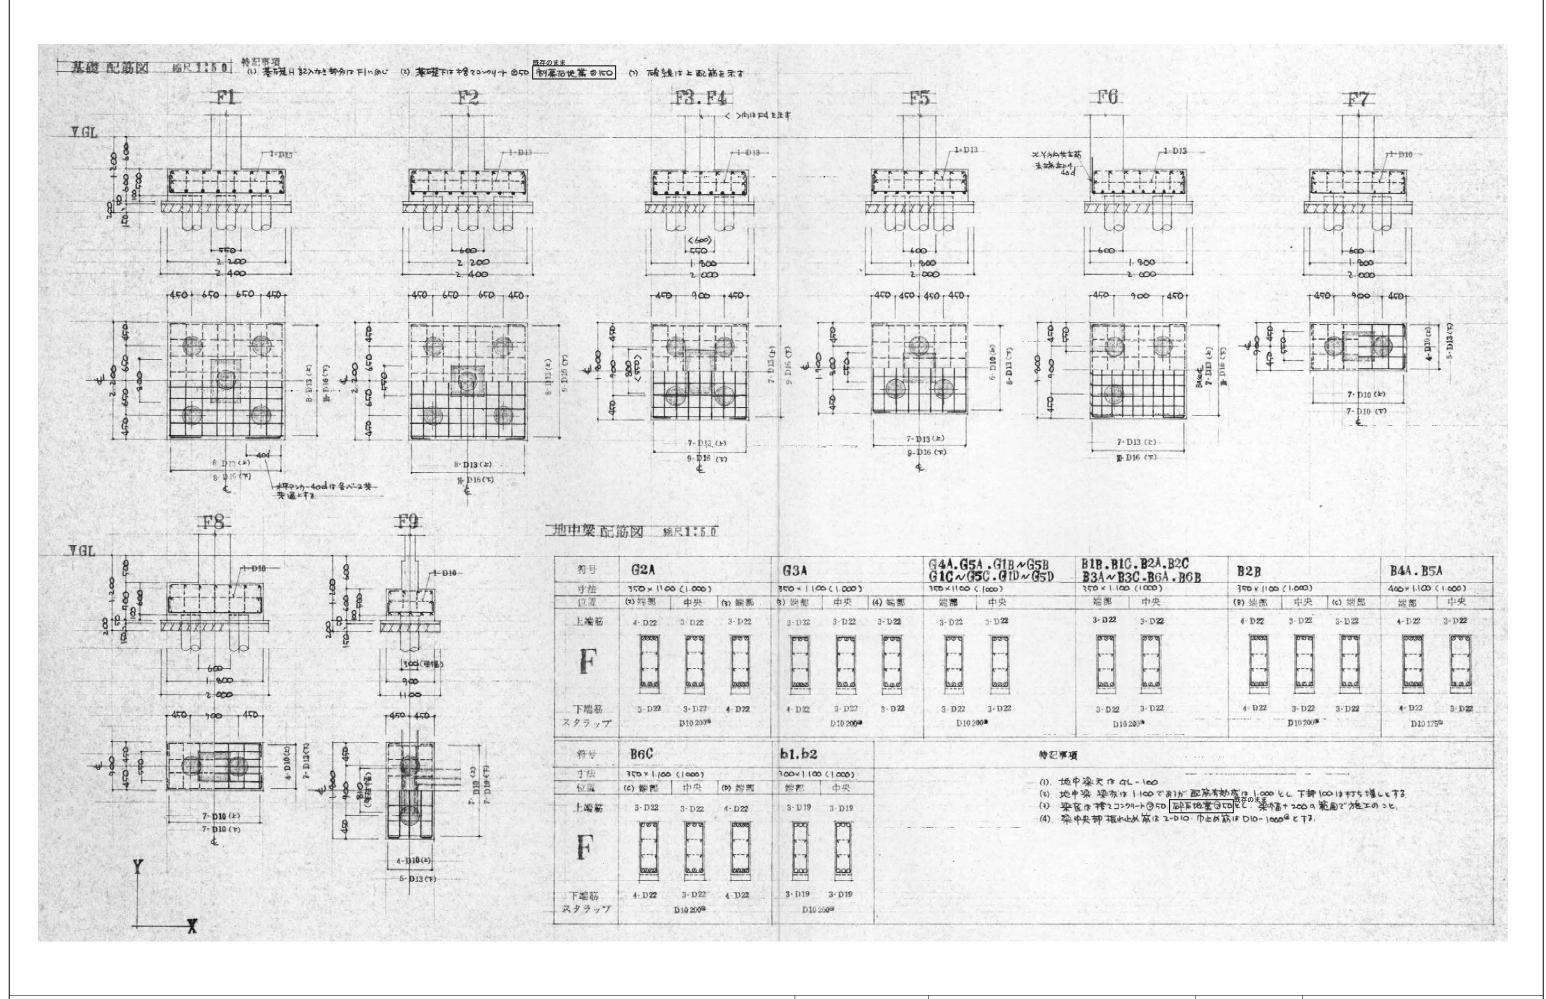

徳島県県土土	<b>Ě備部営繕</b> 課	工事名	R7営繕 鳴門渦潮高等学校撫養キャンパス 鳴・撫養 セミナーハウス解体工事(担い手確保型)	図面番号	A-32	株式会社 岡島建築事務所
設計	竣工	図面名		縮尺	A2:1/50	1 級建築士登録 第344068号
R6. 12			基礎・地中梁・配筋図		A3:1/70	瀬 尾 卓 芳

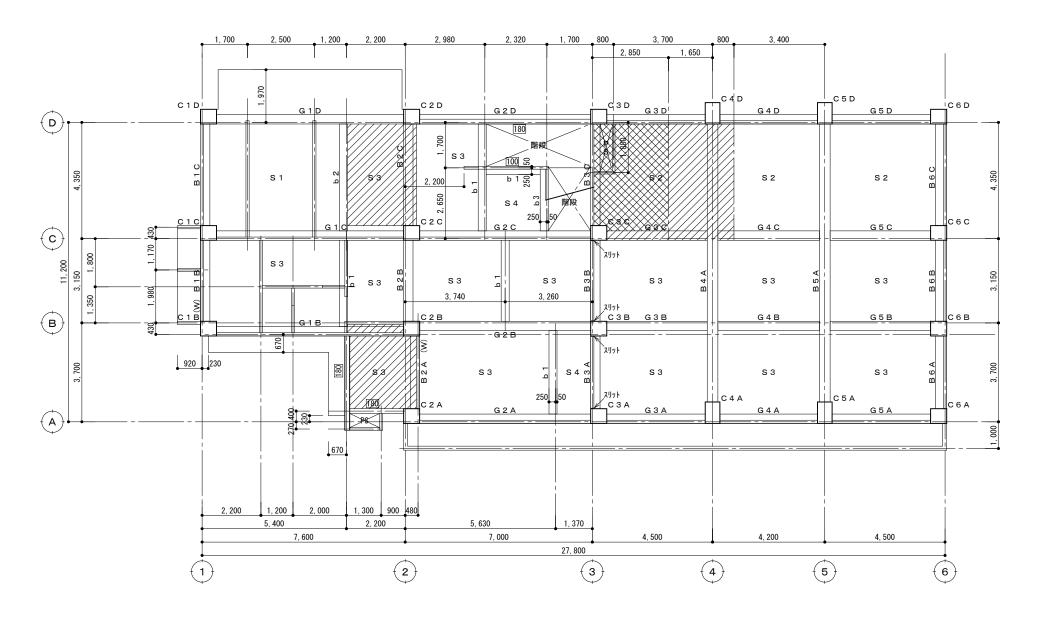


## 2 階床伏図 1/100

特記事項 (1)特記なき限りRC壁厚は120

(2) m分 床版梁の天端は一般SL-150

(3)A通り2殼通り間はベランダ床版天端は一般SL-100

徳島県県土	整備部営繕課	工事名	R7営繕 鳴門渦潮高等学校撫養キャンパス 鳴・撫養 セミナーハウス解体工事(担い手確保型)	図面番号	± A−33	株式会社 岡島建築事務所
設計	竣工	図面名		縮尺	A2:1/100	1 級建築士登録 第344068号
R6. 12			2 階床伏図		A3:1/141	瀬尾草芳

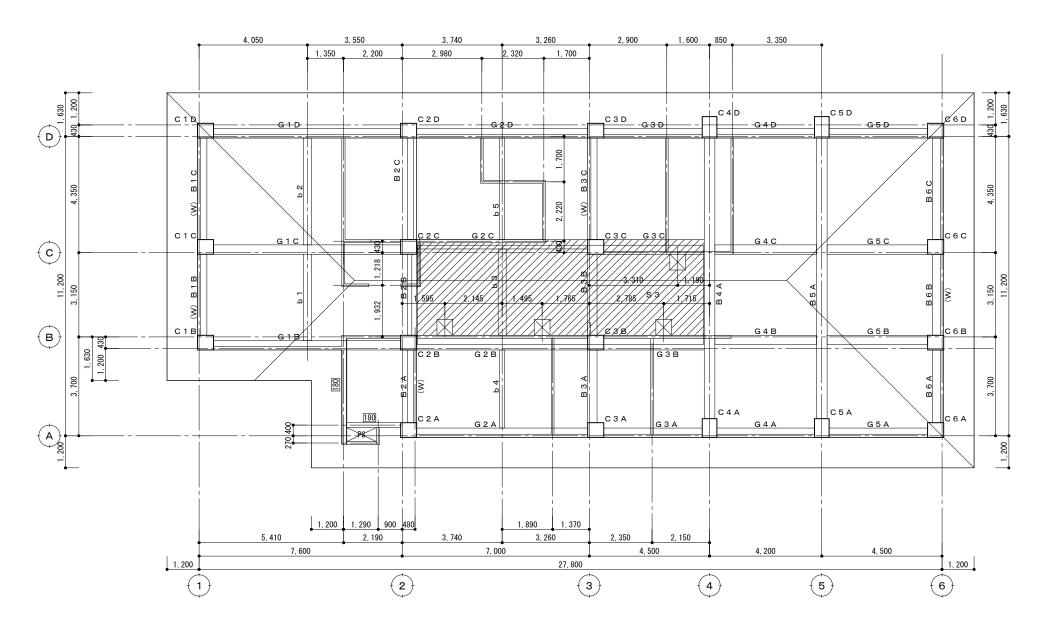


R階床伏図 1/100

特記事項 (1)特記なき限りRC壁厚は120


(2) 斜線部分の床版梁の天端が2SL+4,000の水平部分を示す

 (本島県県土整備部営繕課
 工事名 R7営繕 鳴門渦潮高等学校撫養キャンパス 鳴・撫養 セミナーハウス解体工事(担い手確保型)
 図面番号 ペス会社 岡島建築事務所

 設計 竣工 R6.12
 図面名 R階床伏図
 R階床伏図
 A2:1/100 A3:1/141

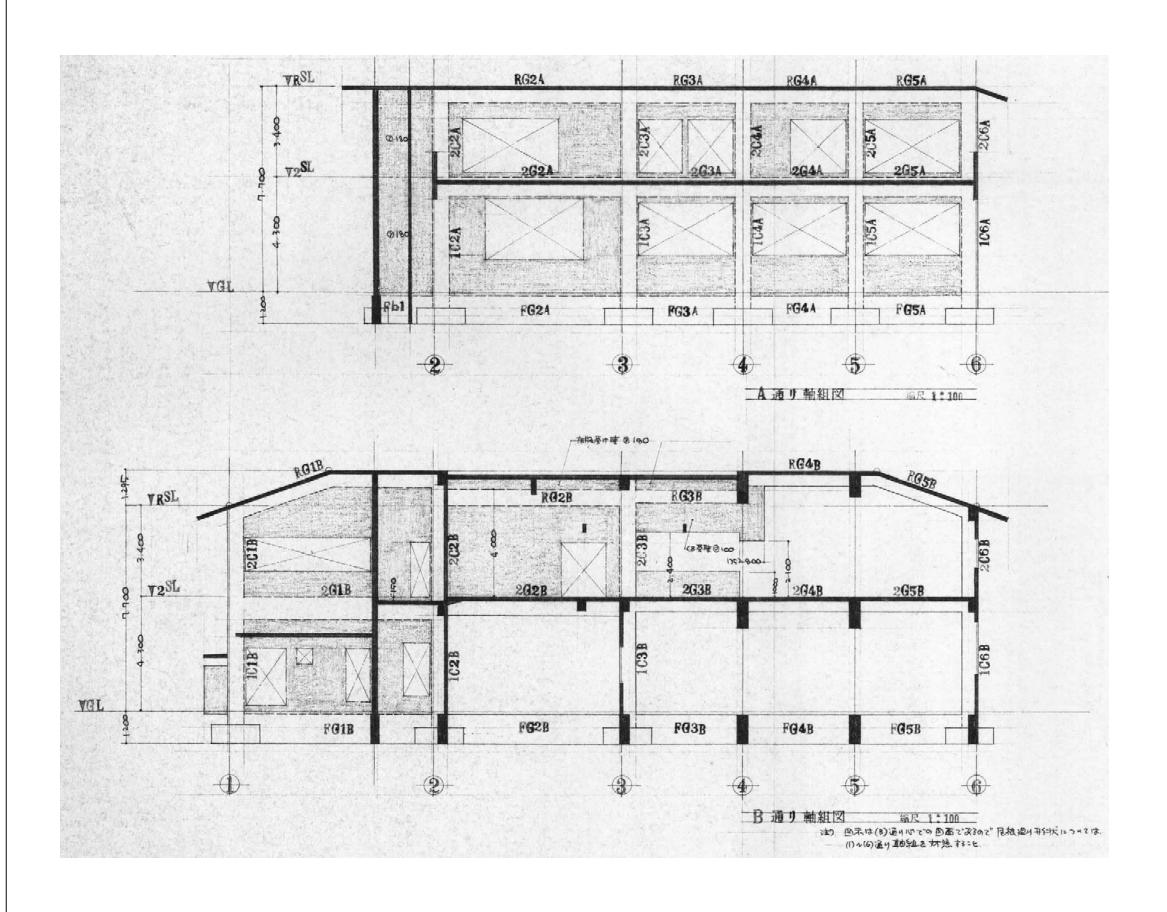

徳島県県土	整備部営繕課	工事名	R7営繕 鳴門渦潮高等学校撫養キャンパス 鳴・撫養 セミナーハウス解体工事(担い手確保型)	図面番5	号 A-35	株式会社 岡島建築事務所
設計	竣工	図面名		縮尺	A2:1/30	1 級建築士登録 第344068号
R6. 12			軸組図(A·B通り)		A3:1/42	瀬 尾 卓 芳

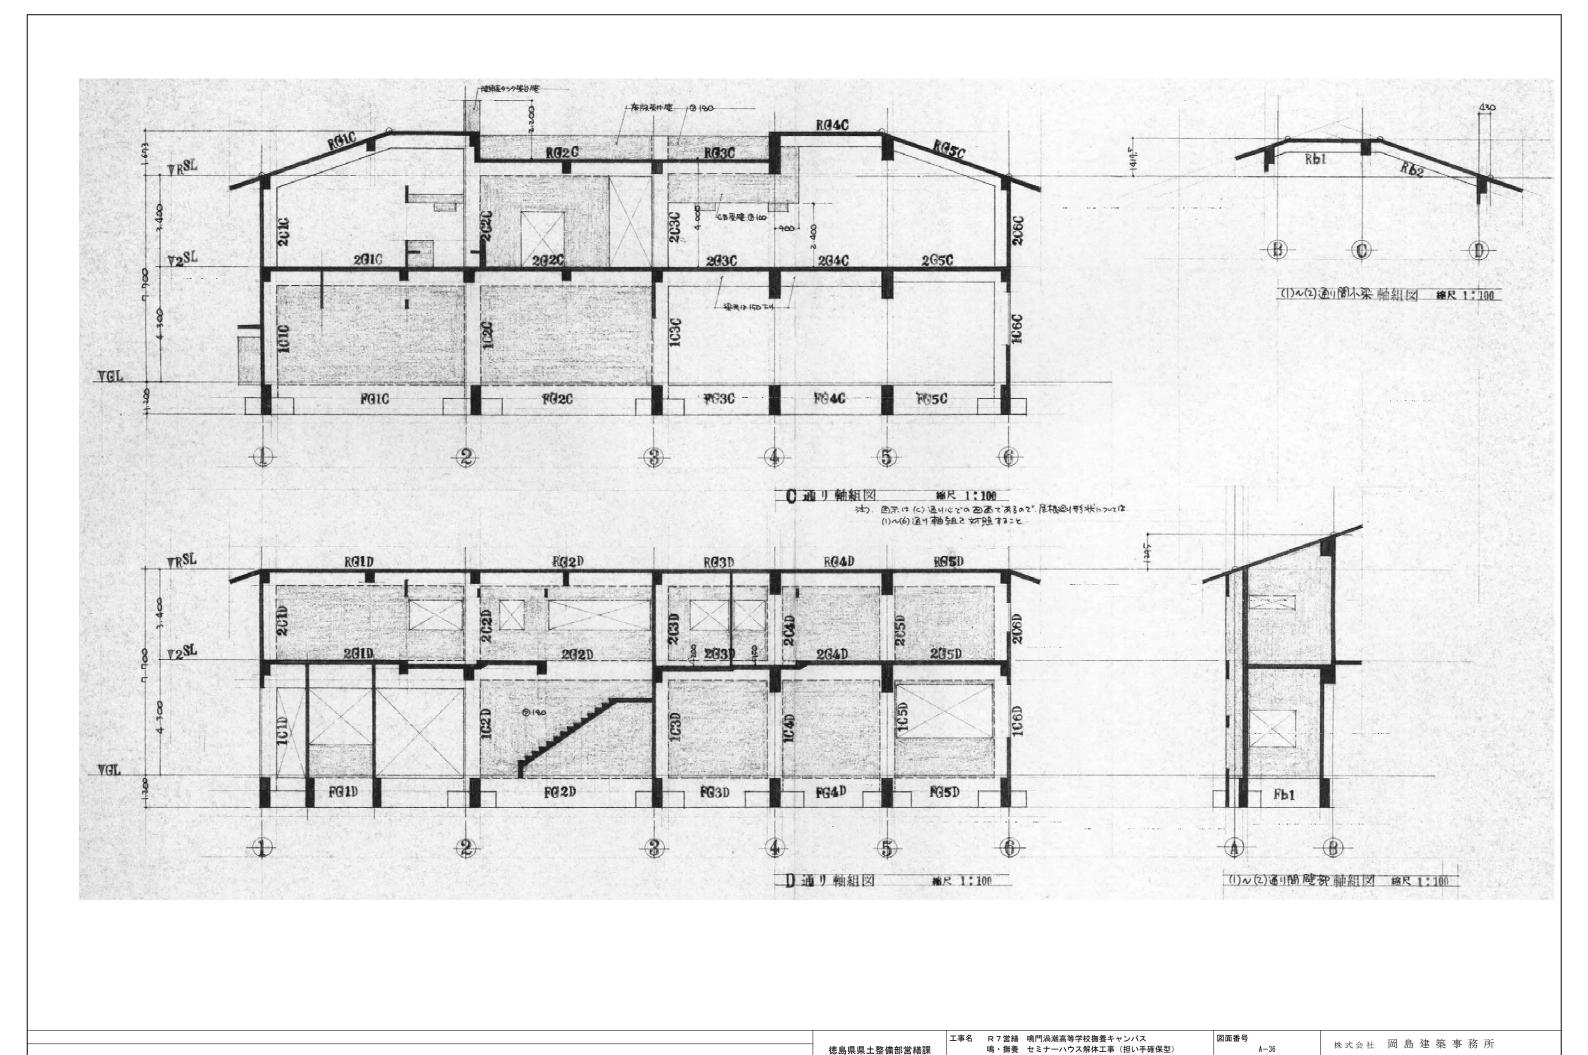

徳島県県土整備部営繕課

図面名

軸組図(C·D通り・1~2通り間壁・1~2通り間小梁)

株式会社 岡島建築事務所


1級建築士登録 第344068号

瀬尾 卓芳

A-36

A2:1/100 A3:1/141

縮尺

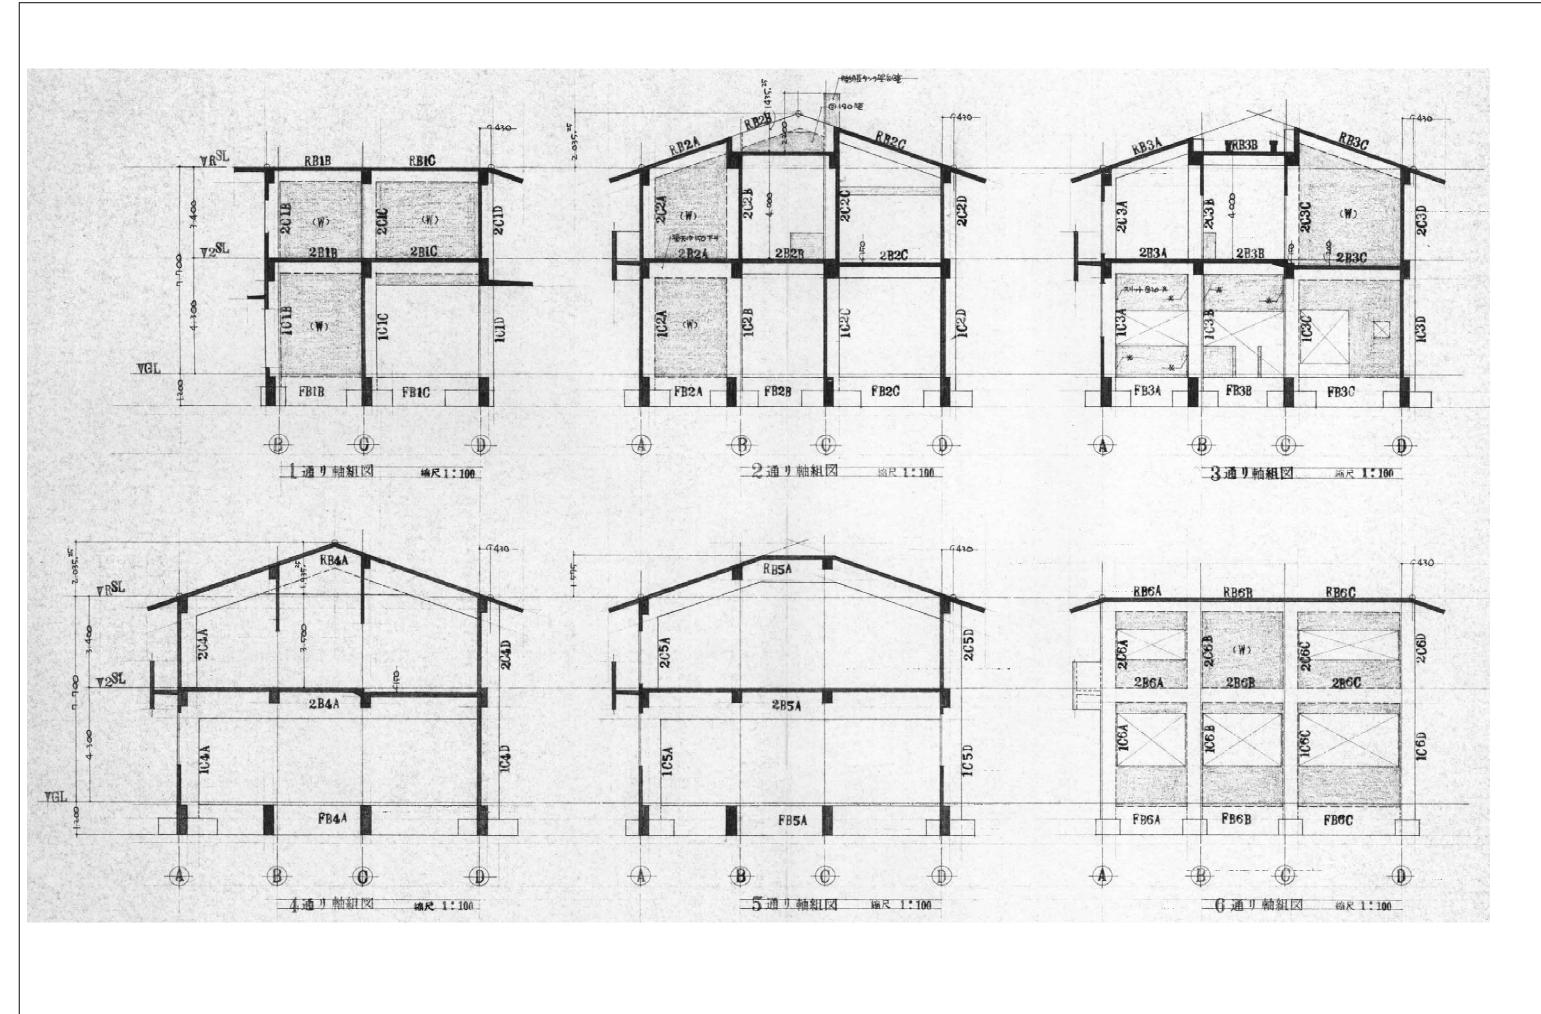


徳島県県土	整備部営繕課	工事名	R7営繕 鳴門渦潮高等学校撫養キャンパス 鳴・撫養 セミナーハウス解体工事(担い手確保型)	図面番号	A-37	株式会社 岡島建築事務所
設計	竣工	図面名		縮尺	A2:1/100	1 級建築士登録 第344068号
R6. 12			軸組図(1~6通り)		A3:1/141	瀬 尾 阜 芳

符号	G2A			G3A.G4A. G2B.G1C	G5A	G1B		G3B.G4 G3C.G4	B. G5B	G2C		GID		G2DvG5	D	B1B.B1C.1 B3C.B6A.1	B2A Ber	B2B.B3	A		B2C.B31	3	B6C			
寸法 位置	350×500 (2) 變部	provide descriptions to	(3) 姚都	350×1∞ 鐵部	中央	350 × 100	4.6	350×550 端部	5.	550 × 90		350 > 1	The second second second	350×700		350 × 550		350× 550	-		350×550		२ <b>८०</b> × ६५०	1		14 H2
上灣筋	7: D22		8-D22	3- D22	3- D22	機部 4- D22	中央 3-D22	3- D22	中央 2-D22	<b>端部</b> 4- D22	中央		左   梁坤央34万	ち 蟾部 3-D22	中央	端部 3-D22	中央 (E	(A) 端部		(6)蟾部	端部		(c)端部		(0) 端部	The first
1.48.00	1989	hood	1999	विक्व	[pod]	Pooral	bad a.nz		<b>P 0</b>	1000		3 · D22	5- D22	9-D22	3-D22	Ped	500	4 · D22	3-D22	3-D22	4- D22	3-D22	5-D22	3- D22	6- D22	
9		-	F	-	-	H	-	1	had				-	1		200		had	000	000	000	000	2000	- 000	8.8	
2	(been)	(bassel	baca	bod	bad	bod	had	1436 40		<b>b</b> 0	d beec	200	808	head	bod	-/ B2A.B3C				present .	/ B2C					
下端筋	f- Dog		4-D22	5 D.O.	2 7.00	- (梁天-級			AQ 51-150)		1 700			7 000	* 7000	· 课天15-般的	SL-150)				(染天一般らし					
タラップ	9: 1022	4 D22 D13 1250	4 220	3 · D22 D10	3- D22 200®	3-D22 D102	3- D22 2009	STATE OF STA	3 · D 22 200 <sup>20</sup>	3-D2	22 4- D22 D13 200 <sup>th</sup>	3- D22 D10 200		3· D22 D10	3- D22 2009	3-D22 D10 200		3- D22 D13 200®		3- D22 D13 200®		D10 2009	4- D22 D13 125®	3- D22 D10 200®	5- D22 D13 125®	
符号	B4A		B5A				b1		Lo			10								, la	1					
す法	(発表~ 400×1.00	級 <l-150)< td=""><td>400 × 111</td><td>ro</td><td></td><td></td><td></td><td>×500</td><td>b2</td><td></td><td></td><td>b3</td><td></td><td></td><td></td><td>和B 打ち増し</td><td></td><td></td><td>44c#</td><td>₹DMC</td><td>- B4A≠</td><td>15 196</td><td></td><td></td><td></td><td></td></l-150)<>	400 × 111	ro				×500	b2			b3				和B 打ち増し			44c#	₹DMC	- B4A≠	15 196				
位置	端部	中央	端部	中央			機				(0) 機部	The second second second	先端			13FO-		200 /1-D16	13	90 2-D16	0	400 2-D16-			4 7 7	
上端筋	7- D25	3- D25	6 D25	3-D25	The second secon	B5Aの中央的 あについるのけ	P命体。 2-	D19 2-D19	3 · D	19 2-D19	2-019	4- D19 2	D19		8		PD10 200®	1 / 2 2 3	£ .		4					
^	2.4.5	["	Book	600	协注	2124 2007	30	ام ا	100	7 79	bd	The same	pd		8				9	1						
2		1-1			地图	K#3	- Ip	ज्य	<u>                                      </u>	d - p-q	<u>  b.d</u>	<u>pq</u>	pq		1				1-1-	/	8	5.T.PD1015	.09.			
	988	826.3							THE RESERVE									1		15T PD 10 2000						
			bad	Back			256 1/21									_	5.T. PD10 2000	1	1 B		+	117	1 4 7 4		to the same	
ACTOR ACTOR AND ADMINISTRATION	3- D28	7- D25	3- D25	6 · D25			2-	D19 2-D19	9 2-D	19 2-D19	2-D19	1 P 10 14 TO 10 TO	2-D19			シャワー室以外の件	1-D16		>pn-1	€1×4+aHr	+	-BTX4FVHJ				
下端筋	3- D28						2-	D19 2·D19 D10200®	9 2-D	19 2-D19 D10 200		2-D19 D10 300 <sup>4</sup>					1-D16		>pn-1		+	-RIXHAHT				
クラップ	3- D25 D1	7- D25	1	6- D25 010 150®	GAA		2-	D10 200≌	9 2-D		ye .			10		>+17-1E1X44414T	1-016		>-00-1	Esxahadar.	+				gan G	40
クラップ	3- D28	7- D25 to 150 <sup>a</sup>		6- D25	<b>G4</b> A 350×600	v122.5	2-		3 2-D	D10 200					G4B.6	>10-ÈЫ410НГ 34С	1-D16	平全教	>		3,00-	G1C	DX 600	350×600√172	G3D. G4	
7ラップ <b>符号</b> <b>寸</b> 柱	3- d25 D1 <b>G2A</b>	7- D25 to 150 <sup>a</sup>	G3A.G5	6- D25			(で) 繼郵	D10 200%	350× 60	D10 200	G2B		G3B.G3		G4B.6	>10-ÈЫ410НГ 34С	1-D16 上卸機	平全教		G5C	3,00-	G1C	ox 600 中央	3Ç0×600~り2 (t) 機能	12 3 3 3 3	w1721
タラップ	3-D25 D1 G2A 350×600	7-D25 0 150**	G3A.G5	6- D25	350 x 600			D10 200%  G1B  370×600	350× 60	D10 200	G2B	D10 3004	G3B.G3	10	G4B.6	シャワーを以外の件: <b>34C</b> か~ 672. <sup>5</sup> 中央	1-D16 上部隊 <b>Q5B</b> 370×500×622	<b>基金数</b> 5 350	× 500	65C 350×50	340-	G1C	-		2.5 350×600×	~722
タラップ 符号 中注 位置 上端花	3-D25 D1 G2A 350×6の/	7- D25 (0 150 <sup>®</sup> いり22. <sup>5</sup> 中央	G3A.G5/ 350×600/ 報報	6 D25 D10,150®	350×600/ (4) 维部	中央	(c) 蟾都	D10 200®  G1B  370×6∞  (I) ₩ (II)	350×600 中央	D10 200	G2B 550×600 業務	D10 3004	G3B.G3 550×500 嫌標	中央	G4B.G 350×50 维部	シャワーを以外の件: <b>34C</b> か~ 672. <sup>5</sup> 中央	1-D16 上称應 G5B 350×500√622 (5) 樂都	平全教 - 5 350 - 中央	× 500 (6) 難部	を1x4トのMT G5C 350×500 構態		G1C 350 (1) 樂家	中央	(2) 機部	2.5 350×600× 機能	√722
タラップ 寄号 中住 位置 - 端花	3-D25 D1 G2A 350×6の/	7- D25 (0 150 <sup>®</sup> いり22. <sup>5</sup> 中央	G3A.G5/ 350×600/ 報報	6 D25 D10,150®	350×600/ (4) 维部	中央	(c) 蟾都	D10 200®  G1B  370×6∞  (I) ₩ (II)	350×600 中央	D10 200	G2B 550×600 業務	D10 3004	G3B.G3 550×500 嫌標	中央	G4B.G 350×50 维部	シャワーを以外の件: <b>34C</b> か~ 672. <sup>5</sup> 中央	1-D16 上称應 G5B 350×500√622 (5) 樂都	平全教 - 5 350 - 中央	× 500 (6) 難部	G5C 350×50 嫌歌 3-D19	3·D19	G1C 350 (1) 樂家	<b>中央</b> 8-D19	(2) 機部	2.5 350×600× 機能	√722
タラップ 符号 中注 位置 - 機符	3-D25 D1 G2A 350×6の/	7- D25 (0 150 <sup>®</sup> いり22. <sup>5</sup> 中央	G3A.G5/ 350×600/ 報報	6 D25 D10,150®	350×600/ (4) 维部	中央	(c) 蟾都	D10 200®  G1B  370×6∞  (I) ₩ (II)	350×600 中央	D10 200	G2B 550×600 業務	D10 3004	G3B.G3 550×500 嫌標	中央	G4B.G 350×50 维部	シャワーを以外の件: <b>34C</b> か~ 672. <sup>5</sup> 中央	1-D16 上称應 G5B 350×500√622 (5) 樂都	平全教 - 5 350 - 中央	× 500 (6) 難部	を1x4トのMT G5C 350×500 構態		G1C 350 (1) 樂家	中央	(2) 機部	2.5 350×600× 機能	~722
タラップ 符号 サ生 位置 上端底 ト端底	3- D25 D1 G2A 350×600/ 津都 5- D19	7- D25 0 150 <sup>3</sup> <b>中央</b> 3- D19	G3A、G5/ 370×600 解部 3-D19	6 D25 D10 150 <sup>3</sup> D10 150 <sup>3</sup> 中央 3 · D19	350×600/ (4) 機能 5-D19	中央 3-D19	(C) 繼載 3-D19	G1B 370×600 (I) ** #1	3750x 6cx 中央 8*D19	DJ0 2000 ON 772.5 (2) 能都 4-D19	G2B 550 × 600 MA 4- D19	中央 3- D19	G3B.G3  550×500  ##  3-D19	中央 3-D19	<b>G4B.G</b> 370×70 <b>電影</b> 3-D19	ラヤワーを以外の件で 日4C 20~625 中央 8・D19 20 3・D19	1-D16 上計程 G5B 370×5のル622 (5) 業務 3-D19	5 350 中央 3-D19	x 500 (6) 樂部 3-D19	G5C 350×500 無報 3-D19	かかっ 中央 3・D19	G1C 35C (1) 機能 3-D19	中央 3-D19	(+) 機需 (+ D19	2.5 370×600× 機能 3-D19	νη22 \$
タラップ 存号 サ生 位置 単符 R	3- D25 D1 G2A 350×6∞/ 津郵 5- D19	7- D25 0 150 <sup>®</sup> <b>中央</b> 3- D19	G3A、G5/ 370×600 解部 3-D19	6- D25 D10 150 <sup>3</sup> D10 150 <sup>3</sup> 中央 3- D19	350×600/ (4) 機能 5-D19	中央 3-D19 3-D19 3-D19 D10 200	(c) 離都 3- p19 3- p19	D10 200*  G1B  370×6∞  (I) *****  4- D19  3- D19	750x 6cc 中央 8-D19	DJ0 2000 ON 772.5 (2) 能都 4-D19	( <b>G2B</b> 550×600 職部 4-B19	中央 3- D19	G3B.G3  550×500  ##  3-D19	<b>中央</b> 3-D19	<b>G4B.G</b> 370×70 <b>電影</b> 3-D19	シャワーを以外の件で 34C 20~625 中央 3・D19	1-D16 上計程 G5B 370×5のル622 (5) 業務 3-D19	下个级 中央 3-D19	x 500 (6) 樂部 3-D19	G5C 350×500 無報 3-D19	ネター 中央 3・D19	G1C 35C (1) 機能 3-D19	<b>4央</b> 3-D19	(+) 機需 (+ D19	2.5 370×600× 機能 3-D19	νηz:
タラップ 特号 サ社 位置 二幅研	3- D25 D1 G2A 350×600/ 津都 5- D19	7- D25 0 150 <sup>®</sup> <b>中央</b> 3- D19	G3A、G5/ 370×660/ 維部 3-D19 3-D19	6 D25 D10 150 <sup>3</sup> D10 150 <sup>3</sup> 中央 3 · D19	350×600/ (4) 辩能 5-D19 4-D19	中央 3-D19 3-D19 D10 2000	(C) 蟾蜍 3-D19 3-D19	D10 200*  G1B  370×6∞  (I) ★ ★ ★ (	3750x 6cx 中央 8*D19	DJ0 2000 ON 772.5 (2) 業都 4-D19	G2B  550 × 600  10 10 10 10 10 10 10 10 10 10 10 10 10 1	中央 3- D19	G3B.G3 550×500 ## 3-D19	3- D19 3- D19 3- D19	<b>G4B.G</b> 370×70 <b>電影</b> 3-D19	ラヤワーを以外の件で 日4C 20~625 中央 8・D19 20 3・D19	1-D16 上野種 350×500ル62 (5) 機能 3-D19	5 350 中央 3-D19	x 500 (6) 樂部 3-D19	G5C 350×500 無報 3-D19	かかっ 中央 3・D19	G1C 35C (1) 機能 3-D19	中央 3-D19	(+) 機需 (+ D19	2.5 370×600× 機能 3-D19	√1721 
タラップ 寄号 中性 位置 が構筑 クラップ 符号 寸法	3- D25 D1 350×6∞/ 学都 5- D19 D102 G2C 350×6∞	7-D25 0150 <sup>3</sup> 小介22.下 中央 2-D19 3-D19	G3A、G5/ 370×600/ 樂部 3-D19 3-D19	6 D25 D10 150 <sup>3</sup> A V 722. <sup>5</sup> 中央 3·D19 200 <sup>3</sup> G1D. G21 3·Co x 600A	350×600 (4) 機能 5-D19 4-D19	中央 3-D19 3-D19 D10 2000	(c) 端部 3-D19 3-D19 1B.B1C 36A.B6B	D10 200*  G1B  370×6∞  (I) *** (II)  4- D19  3- D19	3-D19 D102009 B2A. B3A	D10 200 ON 772.5 (2) 能能 4·D19 3·D19	G2B  550 × 600  ***  4-D19  3-D19  D10  B2B	中央 3- p19 4- D19	G3B.G3  550×500  ##  3-D19  3-D29  D1  B2C.	3-D19 3-D19 3-B3B	G4B.G 370×70 電際 3-D19 D0	34C 00~67.5 44C 8-D19 10200*  B4A 400×900	1- D16 上計程 G5B 3でからかんに2 (5) 機器 3- D19	5 350 中央 3-D19 D10 200 <sup>2</sup> B5A 4∞×9∞	x 500 (6) 樂郡 3-D19 2-D19	では今から行 350×50 情報 3-D19	ネター 中央 3・D19	G1C 35C (1) 機能 3-D19	中央 3-D19	(+) 機需 (+ D19	2.5 370×600× 機能 3-D19	νηz:
タラップ 符号 サ生 位置 大端符 ト端符 ア・端符 マラップ	3- D25 D1 G2A 350×600/ 津都 5- D19 D102 G2C 350×600 (*) 端都	7-D25 0 150 <sup>3</sup> 中央 3-D19 3-D19	G3A.G5/ 370×600/練部 3-D19 D10	6- D25 D10150 <sup>3</sup> A V722. <sup>5</sup> 中央 3-D19  3-D19	350×600/ (4) 辩能 5-D19 4-D19	中央 3-D19 3-D19 D102000	(c) 端衛 3- D19 3- D19 3- D19 1B. B1C 3- B6A. B6B	D10 200*  G1B  170×600 (I) *****  4- D19  3- D19	3-D19 D102000 <sup>3</sup> B2A.B3A	DJ0 2000 0	( <b>G2B</b> 「下0×600 第第 4-B19 3-D19	中央 3-D19 4-D19	G3B.G3  550×500  ##  3-D19  B2C.  350×  (c)00 9	中央 3-D19 3-D19 10125**	G4B.G 370×50 维第 3-D19 D	34C 24C 20~ 6225 中央 8-1019 10 2009 10 2009 10 4009 10 40	1-D16 上許略 350×500ル62 (5) 機能 3-D19	本を数 中央 3-D19 2-D19 D10200* B5A 40×900 業部	x 500 (6) 難部 3-D19 2-D19 400×90×400 中央	を1x9トの例: G5C 35つ×500 機能 3-D19	シャラー 中央 3-D19 0 200 <sup>4</sup>	G1C 35C 0) ## 3-D19	中央 3-D19	(+) 機需 (+ D19	2.5 370×600× 機能 3-D19	√1721 
タラップ 符号 サ生産 位置 に関码 ア増税 タラップ 符号	3- D25 D1 G2A 350×600/ 津都 5- D19 D102 G2C 350×600 (*) 端都	7-D25 0150 <sup>3</sup> 小介22.下 中央 2-D19 3-D19	G3A.G5/ 370×600/練部 3-D19 D10	6- D25 D10150 <sup>3</sup> A V722. <sup>5</sup> 中央 3-D19  3-D19	350×600 (4) 機能 5-D19 4-D19	中央 3-D19 3-D19 D102000	(c) 端部 3-D19 3-D19 1B.B1C 36A.B6B	D10 200*  G1B  170×600 (I) *****  4- D19  3- D19	3-D19 D102009 B2A. B3A	DJ0 2000 0	( <b>G2B</b> 「下0×600 第第 4-B19 3-D19	中央 3- p19 4- D19	G3B.G3  550×500  ##  3-D19  B2C.  350×  (c)00 9	3-D19 3-D19 3-B3B	G4B.G 370×70 维那 3-D19	34C 24C 20~6元5 中央 8-D19 10 2009 B4A 40×900 5 一様形	1- D16 上計程 G5B 3でからかんに2 (5) 機器 3- D19	5 350 中央 3-D19 D10 200 <sup>2</sup> B5A 4∞×9∞	x 500 (6) 樂郡 3-D19 2-D19	G5C 350×50 嫌歌 3-D19 D10 B4A B5 下域系(	3-D19 3-D19 0200 3-D19 0200 Aの中央初会は	G1C 35C 0) ## 3-D19	中央 3-D19	(+) 機需 (+ D19	2.5 370×600× 機能 3-D19	νη22.
タラップ 寄号 中性 位置 単統 マラップ 等号 大権 であって を が マラップ に に に に に に に に に に に に に	3- D25 D1 G2A 350×600/学都 6- D19 D102 G2C 3co×600 () 端都 5- D19	7-D25 0 150 <sup>3</sup> 中央 3-D19 3-D19	G3A、G5/ 370×600/ 樂部 3-D19 3-D19 D10	6- D25 D10150 <sup>3</sup> A V722. <sup>5</sup> 中央 3-D19  3-D19	350×600/ (4) 辩能 5-D19 4-D19	中央 3-D19 3-D19 D102000	(c) 端衛 3- D19 3- D19 3- D19 1B. B1C 3- B6A. B6B	D10 200*  G1B  170×600 (I) *****  4- D19  3- D19	3-D19 D102000 <sup>3</sup> B2A.B3A	DJ0 2000 0	( <b>G2B</b> 「下0×600 第第 4-B19 3-D19	中央 3-D19 4-D19	G3B.G3  550×500  ##  3-D19  B2C.  350×  (c)00 9	中央 3-D19 3-D19 10125**	G4B.G 350×50 维新 3·D19 D (b).(c) 紫新 4·D19	34C 24C 20~ 6225 中央 8-1019 10 2009 10 2009 10 4009 10 40	1-D16 上許略 350×500ル62 (5) 機能 3-D19	本分類 中央 3-D19 D10 200 <sup>2</sup> B5A 4の×900 栄養	x 500 (6) 難部 3-D19 2-D19 400×90×400 中央	G5C 350×50 嫌歌 3-D19 D10 B4A B5 下域系(	3-D19 0 200 <sup>4</sup> A a 中央初会は フッマのみ ソショップショの	G1C 35C 0) ## 3-D19	中央 3-D19	(+) 機需 (+ D19	2.5 370×600× 機能 3-D19	w 122
アラップ 符号 サ社選 ・ を で を で ・ で で うップ 符号 ・ 社流 で うっプ ・ で うっプ ・ で うっプ ・ で うっプ ・ で で で で で で で で で で で で で で で で で で で	3- D25 D1 G2A 350×600/ 津都 5- D19 D102 G2C 350×600 (*) 端都	7-D25 0 150 <sup>3</sup> 中央 3-D19 3-D19	G3A.G5/ 370×600/練部 3-D19 D10	6- D25 D10150 <sup>3</sup> A V722. <sup>5</sup> 中央 3-D19  3-D19	350×600/ (4) 辩能 5-D19 4-D19	中央 3-D19 3-D19 D102000	(c) 端衛 3- D19 3- D19 3- D19 1B. B1C 3- B6A. B6B	D10 200*  G1B  170×600 (I) *****  4- D19  3- D19	3-D19 D102000 <sup>3</sup> B2A.B3A	DJ0 2000 0	( <b>G2B</b> 「下0×600 第第 4-B19 3-D19	中央 3-D19 4-D19	G3B.G3  550×500  ##  3-D19  B2C.  350×  (c)00 9	中央 3-D19 3-D19 10125**	G4B.G 370×50 業務 3-D19 D. (b),(c) 業者 4-D19	34C  \$-D19  \$-D19  \$-D19  \$-D19  \$-D2  \$-D2	1-D16 上許略 350×500ル62 (5) 機能 3-D19	本子教 中央 3-D19 2-D19 D10 200 <sup>2</sup> B5A 4-D22	× 500 (6) 雑部 3-D19 2-D19 400×90×40 <sup>4</sup> 中央 3-D22	では今からいた 350×50 嫌歌 3-D19 D10 B4A B5 下域系に 内法スペ	3-D19 0 200 <sup>4</sup> A a 中央初会は フッマのみ ソショップショの	G1C 35C 0) ## 3-D19	中央 3-D19	(+) 機需 (+ D19	2.5 3(で×(での・ 機能 3-D19 3-D19 0-D19	w 122
タラップ 等号 ・・・・・・・・・・・・・・・・・・・・・・・・・・・・・・・・・・	3- D25 D1 G2A 350×6の/ 準化 5- D19 D102 G2C 350×6の (*) 減能 5- D19	7-D25 0 150 <sup>3</sup> 中央 3-D19 3-D19	G3A、G5/ 370×600/ 樂部 3-D19 3-D19 D10	6 D25 D10 150 <sup>9</sup> V 722. <sup>5</sup> 中央 3·D19  G1D. G21 3·D19  3·D19	350×600/ (4) 辩能 5-D19 4-D19	3-D19 3-D19 D10 2000  A-D19 A-D19	(c) 端衛 3- D19 3- D19 3- D19 1B. B1C 3- B6A. B6B	D10 200*  G1B  170×6∞ (I) ** 年( 4・D19  3・D19  .B6C 6225 中央 3・D19	3-D19 D102000 <sup>3</sup> B2A.B3A	D10 200  ON 772.5  (a) #18  4-D19  3-D19  B3C  D00  3-D19	( <b>G2B</b> 「下0×600 第第 4-B19 3-D19	中央 3-D19 4-D19	3-D19  3-D19  B2C. 350x  (x)(y)(y)  19  3-D	中央 3-D19 3-D19 10125** ・ B3B 下の 業務   中央	G4B・G 3でからの 業務 3・D19 D0 (b)、(c) 業績 4・D19	34C 24C 20~ 6225 中央 8-1019 10 2009 10 2009 10 4009 10 40	1-D16 上計形 G5B 350×500ル62 (5) 業務 3-D19	本分類 中央 3-D19 D10 200 <sup>2</sup> B5A 4の×900 栄養	× 500 (6) 雑部 3-D19 2-D19 400×90×40 <sup>4</sup> 中央 3-D22	では今からいた 350×50 嫌歌 3-D19 D10 B4A B5 下域系に 内法スペ	3-D19 0 200 <sup>4</sup> A a 中央初会は フッマのみ ソショップショの	G1C 35C 0) ## 3-D19	中央 3-D19	(+) 機需 (+ D19	2.5 3(で×(での・ 機能 3-D19 3-D19 0-D19	0 2004

(1) 梁中央部福祉が存在を-DIO かじかあは DIO-1000年でする (9) とり言葉のうち 斜切いついての 契かけ 都材に対して直急を注入している

徳島県県土	整備部営繕課	工事名	R7営繕 鳴門渦潮高等学校撫養キャンパス 鳴・撫養 セミナーハウス解体工事(担い手確保型)	図面番·	号 A-38	株式会社 岡島建築事務所
設計	竣工	図面名		縮尺	A2:1/30	1 級建築士登録 第344068号
R6. 12			梁配筋図		A3:1/42	瀬 尾 阜 芳

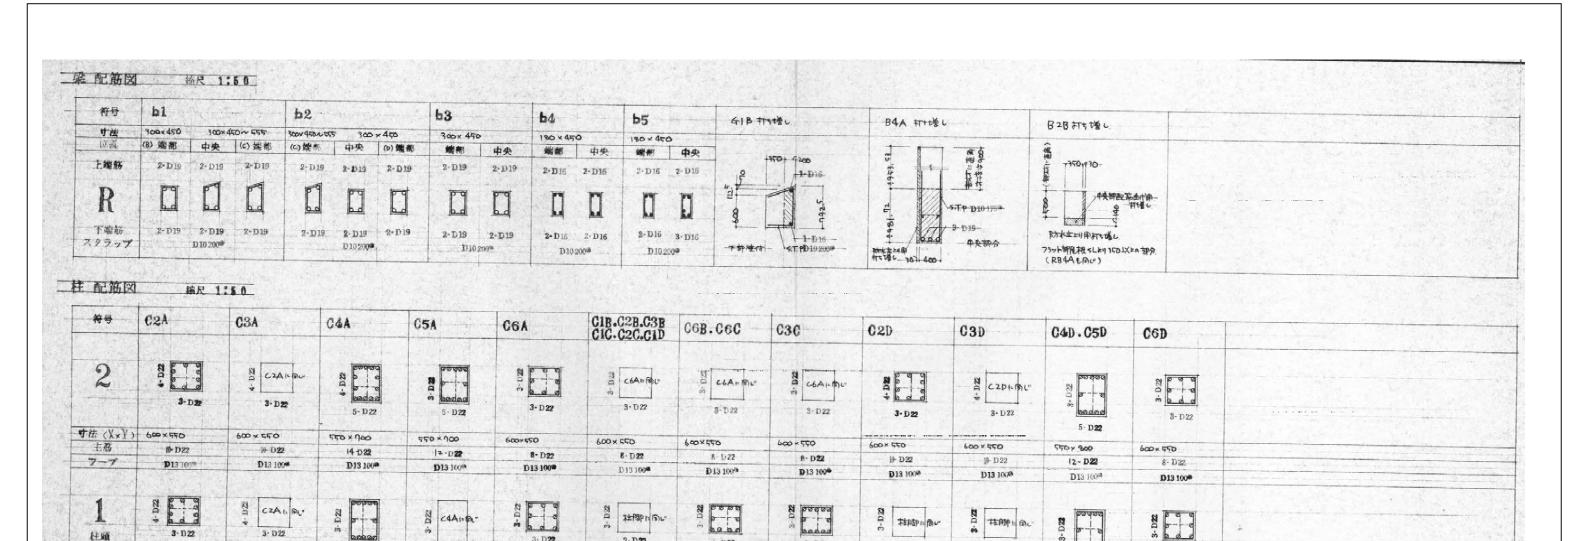

5- D22

12-022

4 · D22

**⊕** D22

D13 1000

600 × 550

3-D22

8 D22

\_\_\_\_ 3- D22

8- D22

D13 100%

600×550

4-D22

₽- D22

600×550

≱ D22

D13 100\*

D13 1000 (1) 林頸、林脚の配筋範囲は梁上端、梁下端の梁内を閉の½ + 15d kts (dis 鉄筋後) 特記事項 (4) A"中Hoop is 破線で本山 DID-5000 とする

主筋

往脚

主筋

フーブ

サ准 (X × Y ) 600× 550

1 D22

5-D22

3- D22

12 - D22

D13 1000

10 D22

20.2

600 × 500

16 -D 22

D13 1000

3- D22

5- D22

12-1022

3-D22

550× 900

14-D22

D13 100®

5 D22

12 - D22

A CAAL DU

3-D22

550× 800

14- D22

107, 600 670

3-D22

8- D22

3- D22

600×550

8-D22

D13 100\*

C2B. C2C. C3B. C3C. 75%展積部分 防水士上川用打ち焼し

1 D22

7- D22

16-022

₱13 100®

600×550

(75-六层株 SL+100以上の部分、因示な C3B)

3- D22

8- D22

5-D22

16 10 22

D13 100#

600 × 550

# <b>#</b> # # # # # # # # # # # # # # # # #	+  ++ += 24	工事名		鳴門渦潮高等学校撫養キャンパス	図面番号	A 20	株式会社 岡島建築事務所
徳島県県土園	<b>E備部宮語課</b>		鳴・撫養	セミナーハウス解体工事(担い手確保型)		A-39	
設計	竣工	図面名			縮尺	A2:1/50	1 級建築士登録 第344068号
R6. 12			梁配筋図·	<b>杜配</b> 筋図		A3:1/70	瀬 尾 卓 芳
110. 12			* HUM E	THOM IS		110.17.10	

3- D22

8- D22

3-1-1

5- D22

14-1022

D 13 1009

600 × 550

5- D22

12 -D22

4- D23

1- D22

D13 1000

550 x 800